

Воздухообмены по помещениям

$N_{\underline{0}}$	Назначе-	Объ-	Объем	удаляемого	Объем	Кратн	ность	Номер вентил.		
пом-	ние	ем	ВОЗД	цуха, м ³ /ч	при-	обменов		системы		
ещ.	помещ.	пом-	Me-	Обще-	точно-			Выт-	При-	
ПО		ещ.,	ст.	обм.	ГО			яж-	точ-	
пла-		\mathbf{M}^3	отс.	вентил	возду-	-	+	ной	ной	
ну				-яц.	xa,					
					м ³ /ч					
102	C/y	-	-	100	-	100	-	B2	-	
						м ³ /ч				
						на унит.				
103	C/y	_		100	_	100	<u> </u>	B2	_	
103		_	_	100	_	м ³ /ч			_	
						на				
						унит.				
	, n	2.71		• • • • •	• • • •	ба-	60			
104,	Зал высота	351	800	2800	3000	ланс	м ³ /ч	ПВ1	ПВ1	
105,	2,4м; высо- та 4,8м;						на			
115	антресоль						посе-			
	аптресоль						тите-			
106	I carry was	42			200		ля ба-		IID1	
106	Коридор	42	-	-	200	-	ланс	-	ПВ1	
107	Зал	37	-	360	360	60 м ³ /ч в		ПВ1	ПВ1	
						тите				
110	Кухня	32	900	300	200	9	6	ПВ1,	ПВ1	
								B3		
								M.O.		
113	C/y	-	-	50	-	50	-	B2	-	
						м ³ /ч на				
						унит.				
114	C/y	_	_	50	-	50	_	B2	-	
						м ³ /ч				
						на				
	I/mana:		1700	2760	2760	унит.				
	Итого:		1700	3760	3760					

								Хаг	эакт	ıepucm	пика вентиля	яцио	HHЫX (cucmer	1										
Обоз-		Наименование	Tun			В	енті	илятор			Электрод	jβuza	тель	F	3озду:	хонағ	греваг	тель	[Возд	yxoox	кладит	пель	Филь	ьтр
наче— ние	Кол. cuc- тем	обслуживаемого помещения,	установ- ки, агре- гата	3_ Tun, e ucn. nc взрыво- защите	ηφ _N	ма	ло-	L, M ³ /4ac	Р, c Па		Tun, исполнение п инвзрывозащит	no ^N , 1 9 Bm	п, п об/ми-	Tun	T- pa peBo om		мм вод	Расход тепла, Вт			ca oxii C go	мм вод	холода, В Вт	Класс Очистк	c ΔP, nκιμμ Bog. cm.
ПВ1	1	Помещения клуба	GS-5	НИ	⊥_'	$\perp \perp'$	$\perp \perp^{\mid}$	3760/	<u> </u>	2516	/ ни	1,5	(2516)	роторны	ŭ−25	1+11		45700	фреонов.	. +26	6 +20	<u> </u>	9600	G4/	
			"Aerostar"	<u>, </u>	'	<u></u> '		3460	550	2464	<u> </u>	1,5	2464	электрич	4. +11	+20	<u> </u>	15000*	'	<u> </u>	<u> </u>	$\overline{\perp}$	<u> </u>	G4	$oxed{oxed}$
B2	1	C/y	RV 200L	рц ни	\prod'			300	350	2600	НИ	0,16	2600					I'							
			"Aerostar"	· • • • • • • • • • • • • • • • • • • •									1					<u> </u>							
B3	1	Кухня м. о.	KFS-250	0/0,55	/2-3	315		900	400	2790	НИ	0,55	2790	1				1							
			"Aerostar"	r" НИ														1							
ККБ	1_1_	Компрессорно— конденсат	mapu-36-	- 4								4,3						1					10500*		
ПВ1		ный блок испарителя ПВ											1					1					<u> </u>		
K1	1	Помещ. 105	вн. бл. Т18 нар. бл. Т1	8H-LD2 [18H-Ll	1/2/							2,0	1					1	фреонов.	ر ا			5000*		
		<u> </u>	"Tosot"															1							
K2	1		нар. бл. Т1									1,45	1					1	фреонов.	ار ا			5200*		
K2.1, K2	122		вн. бл. ТО9 вн. бл. Т12	9H–FD/ 12H–FD/	∦;'								1					1					2500*; 3500*		
			"Tosot"	,									1					1							
K3	1	Помещ 115	вн. бл. AR нар. бл. Ас	₹ <mark>YG12LL[†]</mark> AOYG12L	B/ ALL							1,11	1						фреонов.	اًا			3500*		
			"Fujitsu"															1							

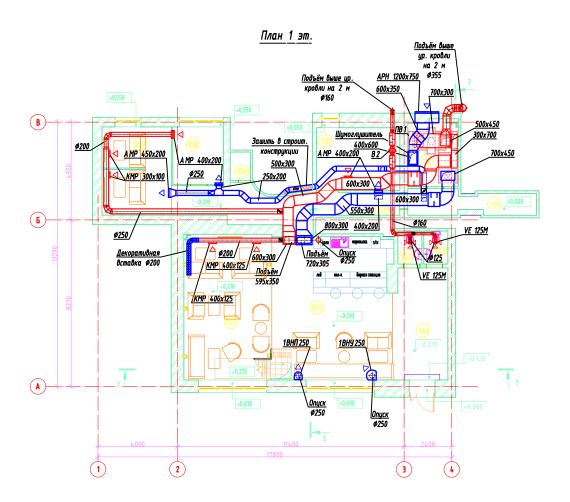


План антресоли

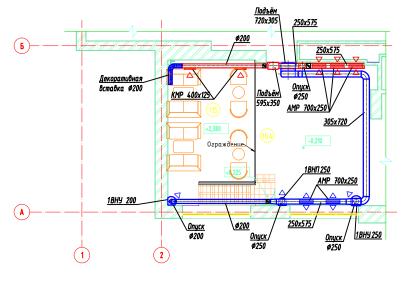


№ пом	Наименование	Площадь, н ²	Кат. пом
101	Прихожая	15,36	
102	Санузел	2,02	
103	Санузел	2,00	
104	Зал, высота 4,8 м	43,38	
105	Зал, высота 2,4 м	32,40	
106	Коридор	17,50	
107	3ал	15,50	
108	Венткамера	7,37	
109	Вспомогательное помещение	1,45	
110	Кухня	13,27	
111	Коридор	7,24	
112	Коридор	4,49	
113	Санузел	1,34	
114	Санузел	1,88	
План 1 эп	ража: 14	165,20	
115	Антресоль	29,08	
План 2 эк	пажа: 1	29,08	
Общий ита	ne e	194,28	


									- OB	
						Кафе				
Изм.	Кол.уч	/lucm	№док.	Подпись	Дата					
						Вентиляция и	Стадия	/lucm	/lucmo8	
ГИП						07.19	кондиционирование	P		
ГАП					07.19	коноационирование	P	4		
Выполнил		Сысоева			07.19	Con toner Con emperor				
						План 1 этажа. План антресоли.				
					Вентиляция					


Разрез 1-1

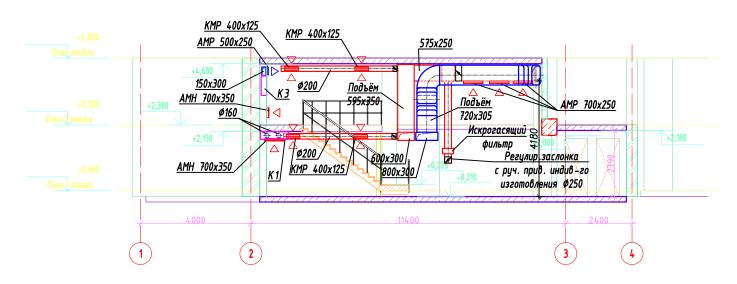



Разрез 2-2

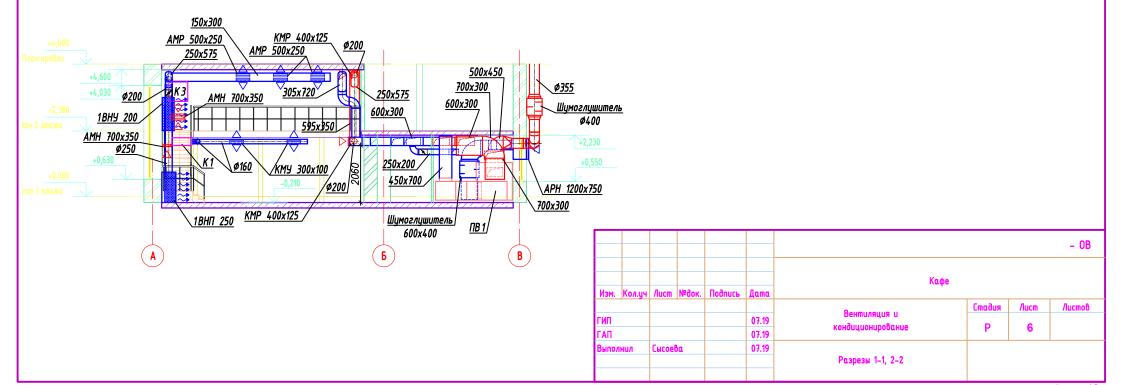

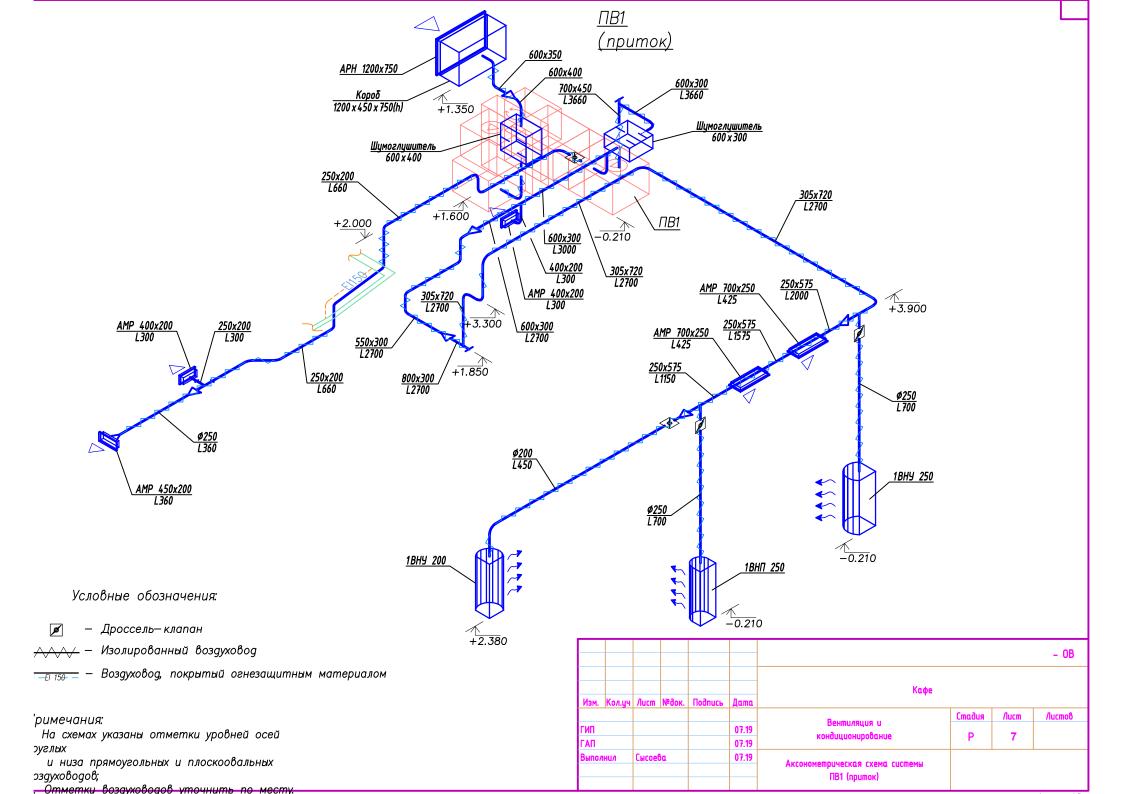

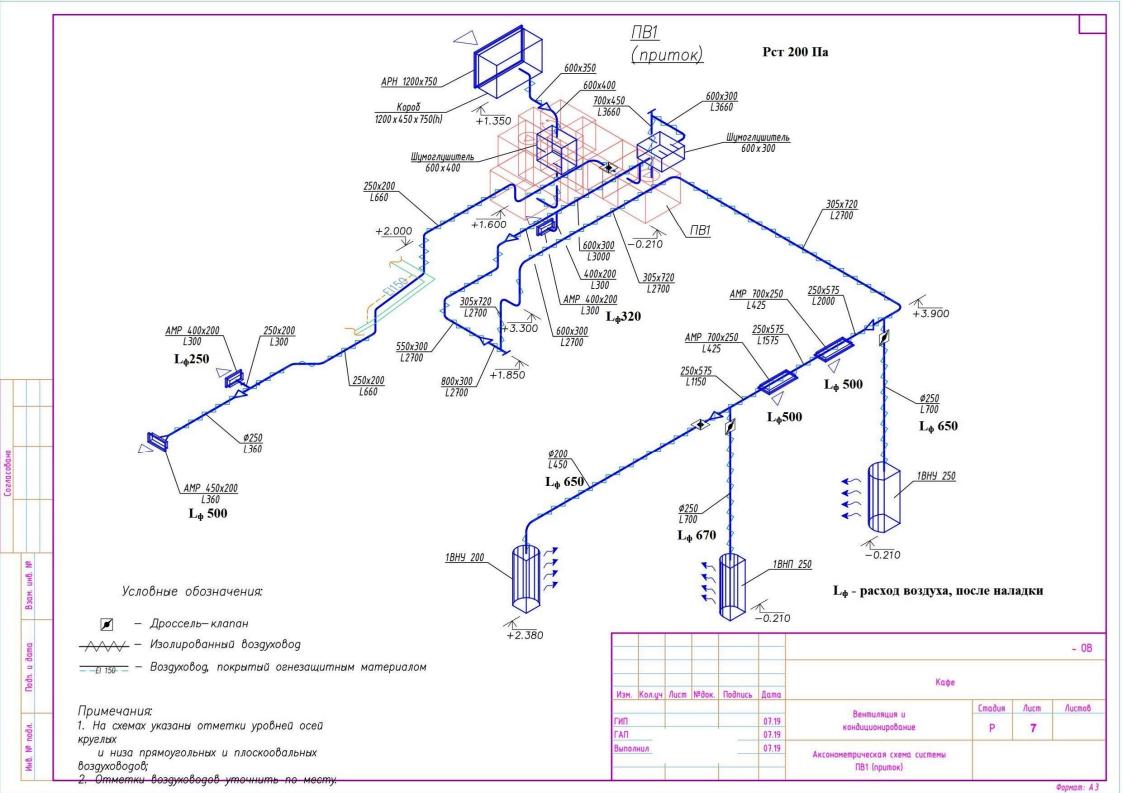

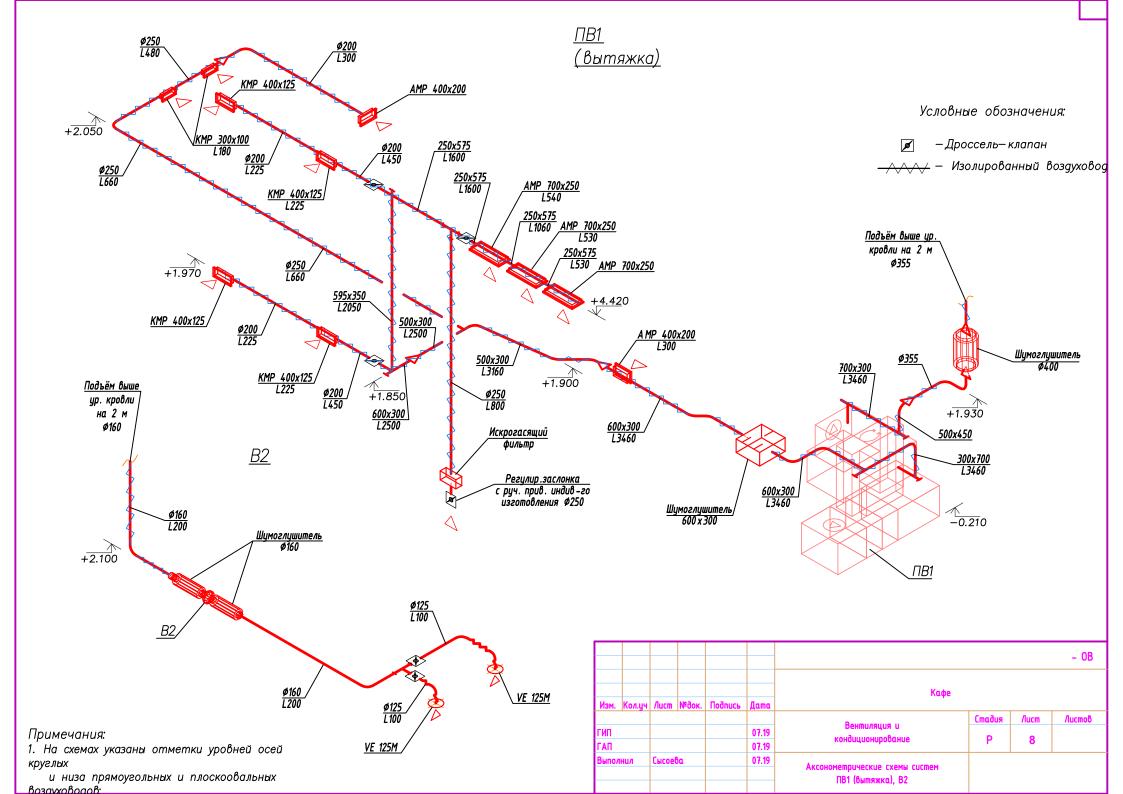

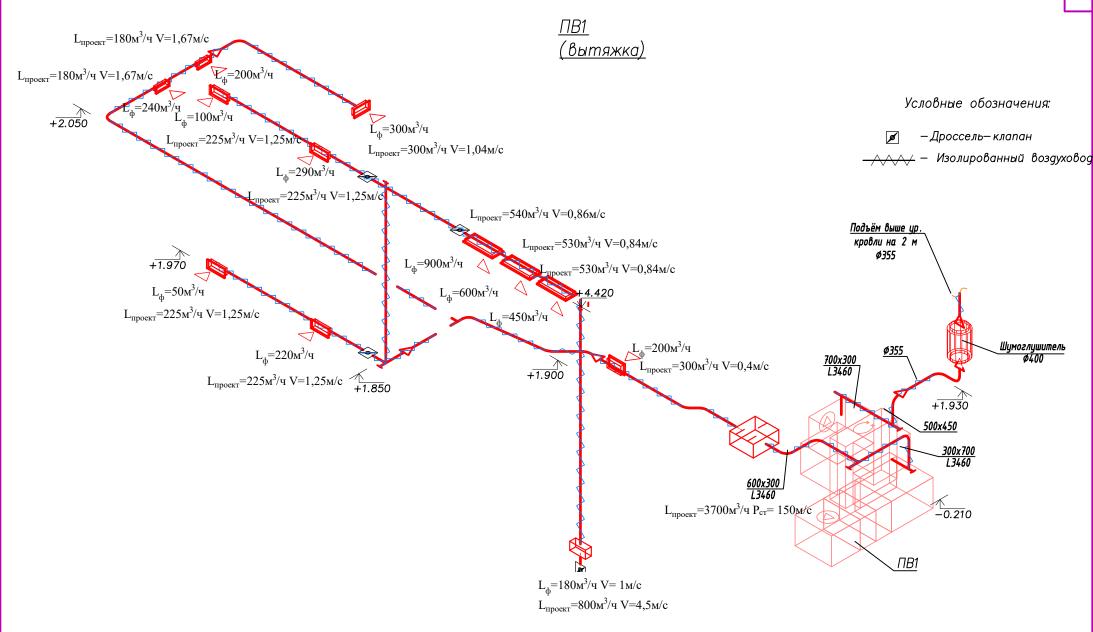

- 11	римечания:

^{1.} На схемах указаны отметки уровней осей круглых

и низа прямоугольных и плоскоовальных Возауховодов:

									- OB	
Изм	Koauw	Auem	Magok	Подпись	Лата	Кафе				
гип гап	jito <i>n</i> i.g4	//dciii	IN-OOK.	Tiodiacs	07.19 07.19	Вентиляция и кондиционирование	Стадия	/lucm	Листов	
Выпол	нил				07.19	Аксонометрические схемы систем ПВ1 (вытяжка), В2				